# КОНСТРУКТОРСКОЕ БЮРО СТРОИТЕЛЬНЫЕ ТЕХНОЛОГИИ

# Многоквартирный жилой дом №11(стр.)

Г.ЧЕЛЯБИНСК, МЕТАЛЛУРГИЧЕСКИЙ РАЙОН

ШИФР: 891 - 2018

ПРОЕКТНАЯ ДОКУМЕНТАЦИЯ

РАЗДЕЛ 2 «СХЕМА ПЛАНИРОВОЧНОЙ ОРГАНИЗАЦИИ ЗЕМЕЛЬНОГО УЧАСТКА» СОСТАВ АЛЬБОМА: ПЗУ

Dogo 1/1

#### Ведомость чертежей основного комплекта ПЗУ

№ листа	Наименование	Примечание
1	Общие данные	
2	Разбивочный план. М 1:500	
3	План организации рельефа. М 1:500	
4	План земляных масс. М 1:500	
5	Сводный план инженерных сетей. М1:500	
6	План проездов, площадок и тротуаров. М1:500	
7	План озеленения. М1:500	
8	План расположения малых форм архитектуры и переносных изделий. М1:500	
9	Схема организации движения транспорта и пешеходов. М1:500	
10	Площадка для мусорных контейнеров	

#### Ведомость жилых и общественных зданий и сооружений

Ε	Наименование		Количество			Ілощадь,м	Строительный		
5			3	70				объе	м, м3
<sup>®</sup> N	и обозначение	Этажность	жани	идева	застройки	жилая квартир		общий	Ниже 0,00
11	Жилой дом, в т.ч.	10	1	258	1400,0	6118,76	10328,39	55274,99	3387,31
11.1	3 этап строительства	10	1	90	467,0	1962,46	3465,52	18318,50	1120,67
11.2	2 этап строительства	10	1	89	467,0	2210,74	3453,17	18770,04	1134,02
11.3	1 этап строительства	10	1	79	466,0	1955,16	3409,70	18165,36	1111,53
11A	КТПБ	1	1		32,43				

#### Основные технико-экономические показатели ПЗУ

Nº n/n	Наименование	м2	%
1	Площадь участка	4839	100
2	Площадь застройки	1400	29
3	Площадь покрытия	1672	35
4	Площадь озеленения	1767	36
	Площадь благоустройства прилегающей территории, в т.ч.	2301	
	- Площадь застройки	32	
	-Площадь покрытия	1553	
	-Площадь озеленения	716	

#### Ситуационный план



#### Ведомость ссылочных и прилагаемых документов

Обозначение	Наименование	Примечание
	Ссылочные документы	
СП 59.13330.2012	Доступность зданий и сооружений для маломобильных групп населения	
ΓΟCT 21.508-93	Правила выполнения рабочей документации генеральных планов предприятий, сооружений и жилищно-гражданских объектов	
	Каталог детское, игровое и спортивное оборудование «Яркий мир»	

#### Расчет площадок и парковок

Площадки	Норматив на 1 чел.	Населеі ( из расчета 10328,3	Запроектировано	
	т-	1 pe	буемое <b>*</b>	
Детские Для отдыха взрослых	0,7 0,1	137 19 392	606	563
Спортивные Хозяйственные, для мусорных баков Автостоянки	2,0 0,3	58 При уровне авто на 1000чел. Е Требуется с машиноместами	мобилизации 450м/м Зсего машин 176 беспечить 70% —123, из них в жилой % - 104x0,25=44	44

- согласно п.7.5 примечания СП42.13330.2011 «Градостроительство. Планировка и застройка городских и сельских поселений» допускается уменьшать площадь хозяйственных площадок на 50% для жилых зданий 9 этажей и выше; для занятий физкультурой при формировании единого физкультурно-оздоровительного комплекса микрорайона для школьников и населения.

#### Примечания

Генплан разработан на основании:

- 1. Отчета о инженерно-геологических изысканиях, выполненных ООО «Южуралстройизыскания» в 2018 году;
- 2. Градостроительного плана земельного участка RU74315000-000000007489;


Система высот – Балтийская,

Система координат - МСК74.

Проектная	документация	разработана	В	COOTE	етстви	и с
градостроительным	планом земелы	ного участка, задан	ием	на про	ектиро	вание,
градостроительным	регламентом,	техническими регл	аме	нтами, і	в том	числе
устанавливающими	требованиями п	о обеспечению без	опа	сности з	ксплуа	атации
зданий, строений и	сооружений и бе	езопасности испол	-30B	ания пр	илегаю	ощих к
ним территорий, и с	соблюдением те	ехнических условий	i.			

Главный инженер проекта	Кидралеева Р.Р.

					891 – 2018 – ГП							
					г. Челябинск, Металлургі	ический	і район	+				
Изм №уч.	Лист	<b>Ч</b> едок	Подпись	Дата								
					Многоквартирный дом №11 (стр.)	Стадия	Лист	Листов				
ГИП	Кидра	леева	2		по Шоссе Металлургов	Р	1	10				
Разраб.	Гами	ель	ops		Общие данные	КБ <sup>СТРОИТЕЛЬНЬ</sup>						

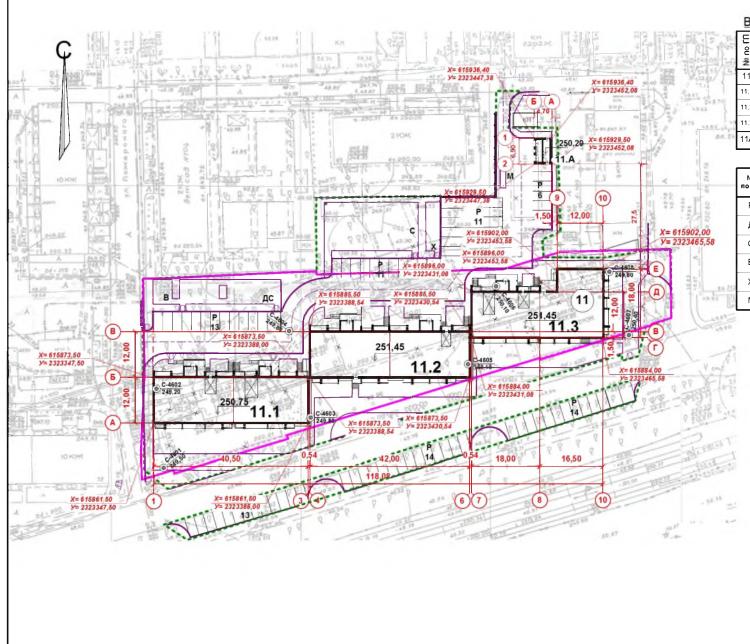

#### Ведомость жилых и общественных зданий и сооружений

Ε			Количество		Площадь,м2			Строительный	
9	Наименование	9	žί	dи				объе	м, м3
Š	и обозначение	Этажност	зданий	квартир	застройки	жилая	квартир	общий	Ниже 0,00
11	Жилой дом, в т.ч.	10	1	258	1400,0	6118,76	10328,39	55274,99	3387,31
11.1	3 этап строительства	10	1	90	467,0	1962,46	3465,52	18318,50	1120,67
11.2	2 этап строительства	10	1	89	467,0	2210,74	3453,17	18770,04	1134,02
11.3	1 этап строительства	10	1	79	466,0	1955,16	3409,70	18165,36	1111,53
11A	ктпь	1	1		32,43				

#### Экспликация площадок и сооружений

№ по ПП	Наименование	Примечание
Р	Стоянки автомобилей	проектируемые
Д	Детские площадки	проектируемые
С	Спортивные площадки	проектируемые
В	Площадки для отдыха взрослых	проектируемые
Х	Хозяйственные площадки	проектируемые
М	Площадки для мусорных контейнеров	проектируемые

#### Условные обозначения.

**Границы земельного** участка

----- Граница благоустройства

						891 − 2018 − ΓΠ								
						г. Челябинск, Металлург	ически	й райо	н					
МвМ	№уч.	Лист	<b>№</b> док	Подпись	Дата									
						Многоквартирный дом №11 (стр.)	Стадия	Лист	Листов					
ГИ	1П	Кидра	леева	2		по Шоссе Металлургов	Р	2						
Разраб.		Гами	иель	My		Разбивочный план. М 1:500		РОИТЕ ЕХНОЛ						



#### Ведомость жилых и общественных зданий и сооружений

Ε			Количество		Площадь,м2			Строительный	
2	Наименование	9	Σ̈́	Ιир				объе	м, м3
N <sub>0</sub>	и обозначение	Этажность	зданий	квартир	застройки	жилая	квартир	общий	Ниже 0,00
11	Жилой дом, в т.ч.	10	1	258	1400,0	6118,76	10328,39	55274,99	3387,31
11.1	3 этап строительства	10	1	90	467,0	1962,46	3465,52	18318,50	1120,67
11.2	2 этап строительства	10	1	89	467,0	2210,74	3453,17	18770,04	1134,02
11.3	1 этап строительства	10	1	79	466,0	1955,16	3409,70	18165,36	1111,53
11A	ктпь	1	1		32,43				

#### Экспликация площадок и сооружений

№ П	Наименование	Примечание
Р	Стоянки автомобилей	проектируемые
Д	Детские площадки	проектируемые
С	Спортивные площадки	проектируемые
В	Площадки для отдыха взрослых	проектируемые
Х	Хозяйственные площадки	проектируемые
М	Площадки для мусорных контейнеров	проектируемые


#### Условные обозначения.

Границы земельного участка

Граница благоустройства

						891 – 2018 – ГП				
Изм	None	Пист	№док	Подпись	Дата	г. Челябинск, Металлургический район				
710111	14294	,,,,,,	теждок.	ттодпись	Д.		Стадия	Лист	Листов	
ГИ	П	Кидра	леева	2		Многоквартирный дом №11 (стр.) по Шоссе Металлургов	Р	3		
Разр	аб.	Гами	аммель План организации рельефа. М1:500		КБ строительные технологии					



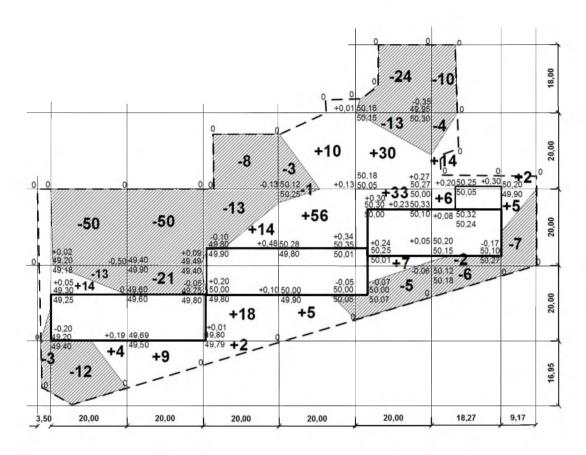

Насыпь (+)	+14	+9	+34	+71	+70	+20		+225
Выемка (-)	-75	-71	-21	-4	-42	-22	-7  ,	- <b>245</b>

#### Ведомость объемов земляных масс


	Количе	ство, м3	
Наименование грунта	насыпь (+)	выемка (-)	Примечание
1. Грунт планировки территории	+225	-245	
2. Вытесненный грунт,	(6276)		
в том числе при устройстве:			
а) подземной части зданий;		(3806)	
б) покрытий проездов, тротуаров:		(993)	
в) плодородной почвы на участках озеленения;		(1477)	
4. Поправка на уплотнение (остаточное разрыхление	+23		
Всего пригодного грунта.	+248	-6521	
5. Избыток пригодного грунта.	6273		
7. Плодородный грунт. Всего.		0	
в том числе			
а) используемый для озеленения территории;	477		
б) Недостаток плодородного грунта.		477	
Итого перерабатываемого грунта.	6998	6998	


#### <u>Примечание</u>


1. Коэффициент уплотнения грунтов насыпей должен быть не менее 0,98 под покрытиями и не менее 0,96 в других местах согласно СНиП III-10-75 п1.13; 2.Для работ по озеленению использовать растительный грунт, срезанный с

 2.Для работ по озеленению использовать растительный грунт, срезанный проектируемой территории и складированный на ней перед началом строительства.

						891 — 2018 — ГП				
						г. Челябинск, Металлургический район				
Изм	№уч.	Лист	№док	Подпись	Дата					
						Многоквартирный дом №11 (стр.)	Стадия	Лист	Листов	
				0		по Шоссе Металлургов	Р	И		
ГИ	1∏	Кидра	пеева	di-		по шоссе металлургов		-		
Разраб. І		Гами	иель	My		План земляных масс. М1:500		РОИТЕ. ЕХНОЛ		

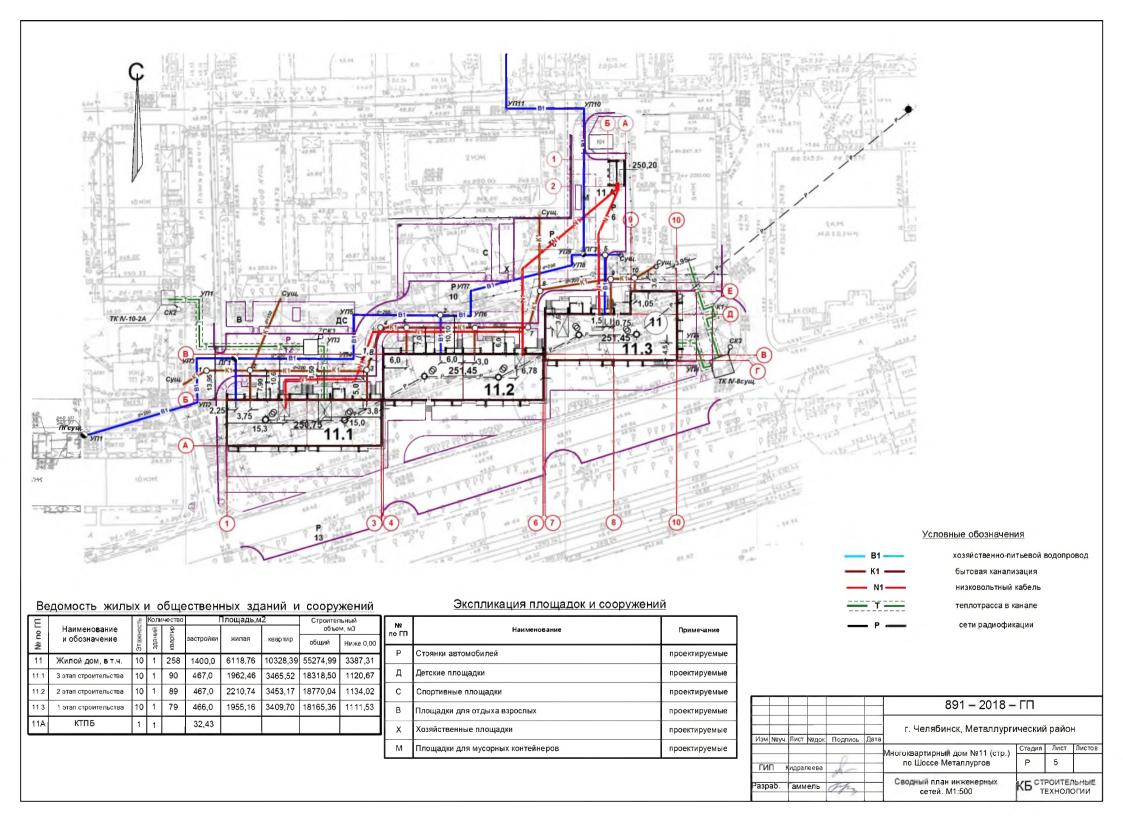

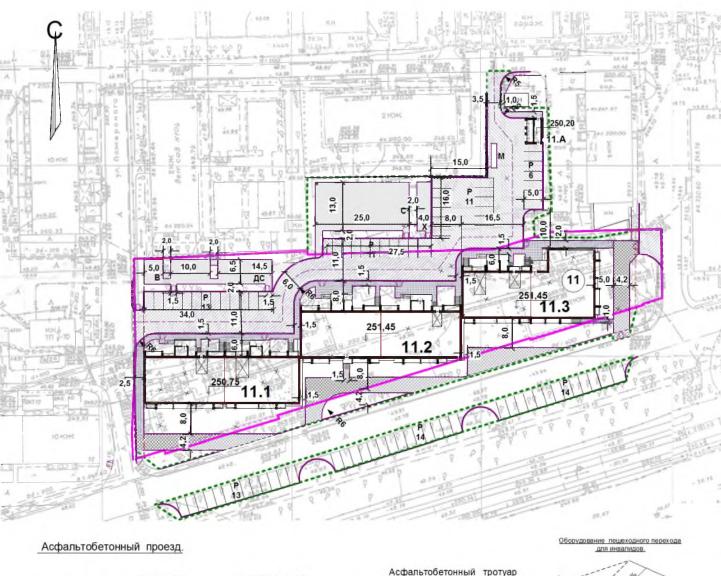

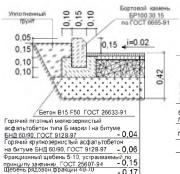


ГОСТ 8267-93


-0,17

# Тротуар-проезд БР 100.20.8 no FOCT 6665-91 -0,05

Горячий плотный мелкозернистый асфальтобетон типа А марки 1, ГОСТ 9128-97 щебень, обработанный битумом по способу пропитки, ГОСТ 8267-93\* - 0,10 Фракционный щебень, 5-10мм, ГОСТ 8267-93\* -0,05 Уплотненный грунт

### Асфальтобетонный тротуар

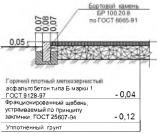

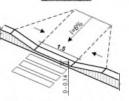

## Песчаные площадки и дорожки Бортовой камень БР 100.20.8 по ГОСТ 6665-91

Песак, ГОСТ 8736-93\* - 0,05 Шебень ГОСТ 8267-93\* - 0.07 Уплотненный грунт

#### Ведомость жилых и общественных зданий и сооружений

ú	Ε		ů.	Количество		Площадь,м2			Строительный	
Ē,	9	Наименование		, <u>z</u> <u>z</u>	Й				объем, м3	
ū	ž	и обозначение	Этажность	зданий	квартир	застройки	жилая	квартир	общий	Ниже 0,00
9.3	11	Жилой дом, в т.ч.	10	1	258	1400,0	6118,76	10328,39	55274,99	3387,31
	11,1	3 этап строительства	10	1	90	467,0	1962,46	3465,52	18318,50	1120,67
	11.2	2 этап строительства	10	1	89	467,0	2210,74	3453,17	18770,04	1134,02
25	11.3	1 этап строительства	10	1	79	466,0	1955,16	3409,70	18165,36	1111,53
1	11A	ктпь	1	1		32,43				

#### Экспликация площадок и сооружений

№П	Наименование	Примечание
Р	Стоянки автомобилей	проектируемые
Д	Детские площадки	проектируемые
С	Спортивные площадки	проектируемые
В	Площадки для отдыха взрослых	проектируемые
Х	Хозяйственные площадки	проектируемые
М	Площадки для мусорных контейнеров	проектируемые

#### Ведомость дорог, площадок и тротуаров


Наименование	Площадь покрытия, м2	Расход б.камня	Примечание					
В границах земельног	о участка							
Проезды 861 190								
Тротуары	393	133						
Площадки	205	101						
Тротуар - проезд	213	103						
Прилегающая терр	оитория							
Проезды	906	147						
Тротуары	41	29						
Площадки	346	50						
Тротуар - проезд	260	98						
eceso								
Проезды	1767	337						
Тротуары	434	162						
Площадки	551	151						
Тротуар - проезд	473	201						

#### Условные обозначения.

Границы земельного участка

Граница благоустройства

						891 – 2018 – ГП				
						г. Челябинск, Металлургический район				
Изм	№уч.	Лист	<b>№</b> док.	Подпись	Дата					
						Многоквартирный дом №11 (стр.)	Стадия	Лист	Листов	
ГИП		Кидралеева		2		по Шоссе Металлургов	Р	6		
Разраб.		Гаммель			План проездов, площадок и тротуаров. М1:500	КБ строительные технологии				

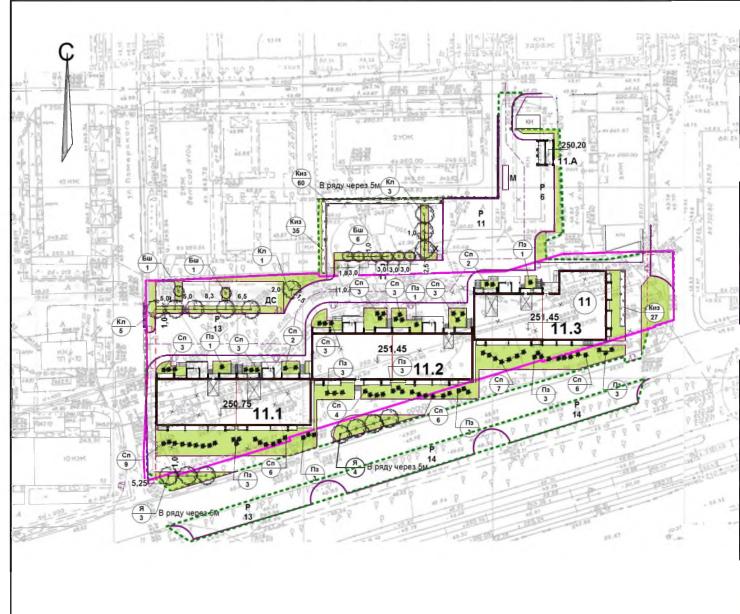

#### Условные обозначения.

Границы земельного участка Граница благоустройства

#### Ведомость жилых и общественных зданий и сооружений

Ε		æ	Количество		Площадь,м2			Строительный	
5	Наименование	웃	Z	5				объе	м, м3
ĕ	и обозначение	Этажность	зданий квартир	застройки	жилая	квартир	общий	Ниже 0,00	
11	Жилой дом, в т.ч.	10	1	258	1400,0	6118,76	10328,39	55274,99	3387,31
11.1	3 этап строительства	10	1	90	467,0	1962,46	3465,52	18318,50	1120,67
11.2	2 этап строительства	10	1	89	467,0	2210,74	3453,17	18770,04	1134,02
11.3	1 этап строительства	10	1	79	466,0	1955,16	3409,70	18165,36	1111,53
11/	ктпь	1	1		32,43				

#### Экспликация площадок и сооружений

№ по ГП	Наименование	Примечание
Р	Стоянки автомобилей	проектируемые
Д	Детские площадки	проектируемые
С	Спортивные площадки	проектируемые
В	Площадки для отдыха взрослых	проектируемые
Х	Хозяйственные площадки	проектируемые
М	Площадки для мусорных контейнеров	проектируемые


#### Ведомость элементов озеленения

	Наименование породы	Размер,	Объем	KC	л-во	
Поз.	или вида насаждения	CM	кома,л	В границах участка	Прилег. Терр-я	всего
Я	Яблоня Нездвецкого	180-200	C15	-	7	7
Кл	Клен канадский	180-200	C15	6	3	9
Бш	Боярышник	100-130	C30	2	6	8
Пз	Пузыреплодник Диаболо	89-90	Саженец	15	9	24
Сп	Спирея рябинолистная	30-40	C2	27	39	66
Киз	Кизильник блестящий	30-40	Саженец В ряду через 0,5м	27	95	122
	Устройство газона, м2			1779	755	2534
	- подсыпка раст.земли, мЗ			326	151	477
	- посев трав, м2			1779	755	2534

#### Примечание

- 1. План составлен с учетом прокладки существующих и проектируемых инженерных коммуникаций.
- 2. Посадку кустарников производить на расстоянии не менее 1,5м от наружной стены здания.
- 3. Работы по озеленению производить с заменой местного грунта плодородной почвой на 100%.
- Посев семян газонных трав производить из расчета 20г/м2.
   Подготовку посадочных мест производить механизмами, почвы под газонами 70 % механизмами, 30% - вручную.

						891 — 2018 — ГП					
						г. Челябинск, Металлургический район					
Изм	№уч.	Лист	Ч⁰док	Подпись	Дата						
						Многоквартирный дом №11 (стр.)	Стадия	Лист	Листов		
гип		Кидра	леева	&		по Шоссе Металлургов	Р	7			
Разраб.		Гаммель		ops		План озеленения. М1:500	КБ СТРОИТЕЛЬ				

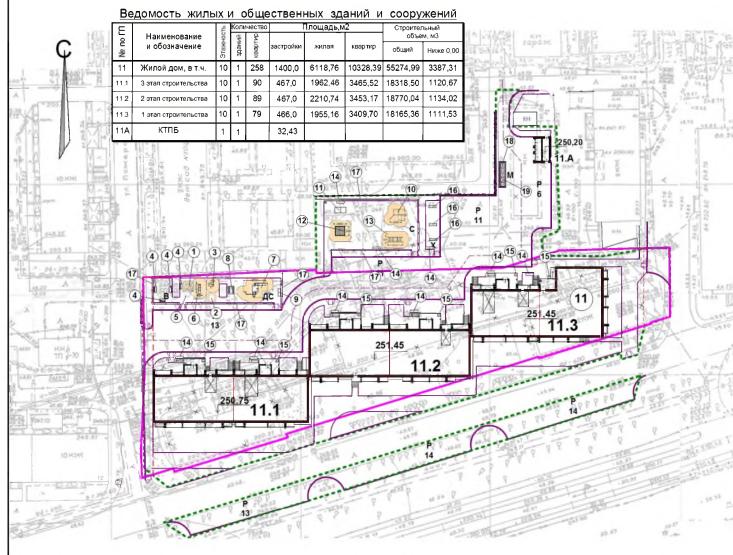

#### Экспликация площадок и сооружений

№ по ГП	Наименование	Примечание
Р	Стоянки автомобилей	проектируемые
Д	Детские площадки	проектируемые
С	Спортивные площадки	проектируемые
В	Площадки для отдыха взрослых	проектируемые
Х	Хозяйственные площадки	проектируемые
М	Площадки для мусорных контейнеров	проектируемые

#### Примечание.

- 1. План расположения малых форм архитектуры и переносных изделий составлен с учетом прокладки существующих и проектируемых инженерных сетей.
- 2. Малые формы, игровое и спортивное оборудование запроектированы по каталогу Желдорпром 2018. Представленный ассортимент каталога имеет сертификаты соответствия продукции и паснорта. Продукция для оборудования детских игровых площадок соответствует ГОСТ Р 52169-2003, ГОСТ Р 52301-2004 п.5.1-5.3; спортивное оборудование ТУ 9610-003-86942450-2011.

Допускается замена оборудсвания на аналогичное, выполненное с учетом технических и санитарных норм игрового и спортивного оборудования.

#### Условные обозначения.


Границы земельного участка

Граница благоустройства

# Ведомость малых архитектурных форм и переносных изделий


Поз.	вид	Наименование	Количество	Артикул	
1		Песочница Ромашка	1	1.5	
2		Домик игровой Счеты	1	9.2	
3	4	Качалка на пружине Лягушонок	i	7.14	
4		Скамейка со спинкой 1	4	19.4	
5		Скамейка Улитка	1	19.24	
6	1	Горка Слоненок	1	4.28	
7		Детский игровой комплекс	1	10.48	
8		Стол со скамьями	1	19.9	
9		Скамейка детская Кит	1	19.37	
10		Спортивный комплекс (воркаут)	1	16.27	
11		Стол теннисный	1	13.19	
12		Гимнастический городок	1	19.8	
13	1	Рукоход двухуровневый (воркаут)	6	16.13	
14		Скамейка	9	19.1	
15		Урна	6	20.3	
16	=	Стойка для хоз. площадки	3	22.4	
17		Ограждение Н=0,5м, пм	108	15.16	
18	00000	Площадка для мусорных контейеров		См.л.10	
19	$\boxtimes$	Бак для мусора с крышкой	5		

						891 — 2018 — ГП					
						г. Челябинск, Металлургический район					
Изм	Nºy4.	Лист	<b>№док</b>	Подпись	Дата						
						Многоквартирный дом №11 (стр.)	Стадия	Лист	Листов		
				0		по Шоссе Металлургов	Р	8			
ΙV	1П	Кидралеева 🛴		di		7					
Pasp	зраб. Гаммель		иель	open		План расположения малых форм архитектуры и			ТРОИТЕЛЬНЫЕ ТЕХНОЛОГИИ		
						переносных изделий М1:500	TEXTIONOT FIN				

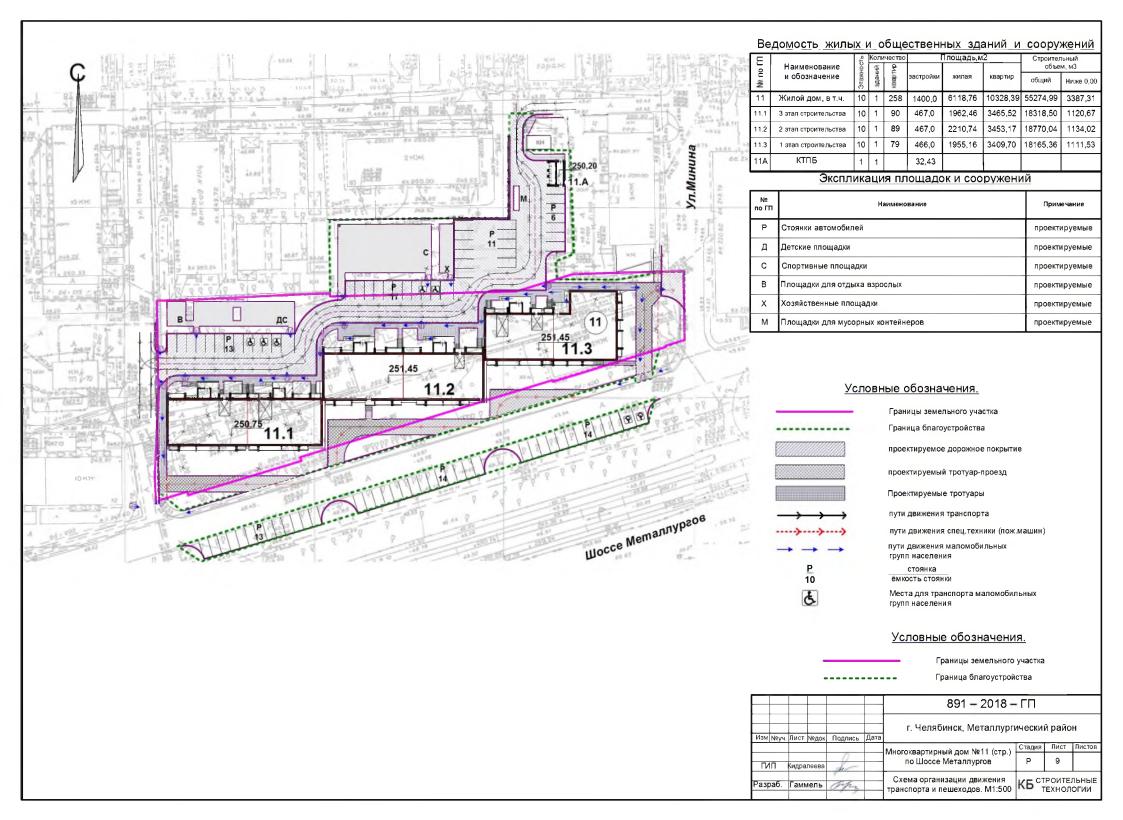

## Площадка для мусорных контейнеров (1:50)6360 455 750 750 750 750 750 750 750 14551 800 800 800 70-Мусорный контейнер 800x800x1100mm 1-1 70 Профилированный Мусорный контейнер окрашенный лист 800х800х1100мм 1500 Бетон класса В15 ИМ-1 Сетка С1 Шебень 1500 Профилированный окрашенный лист

# <u>Схема расположения закладных и</u> <u>стоек поз. 1</u> (1:50)

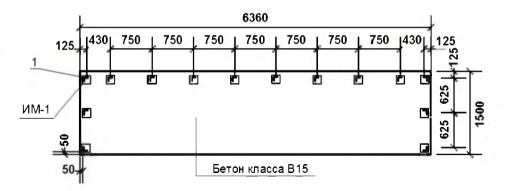

#### Спецификация сборной конструкции

Марка, поз.	Обозначение	Наименование	Кол- во	Масса ед. кг	Примечание
1	ГОСТ 8509-93	L 63x5 L=1500мм	16	7,22	115,52
2		Профнастил окрашенный C21-1000-0,7	15,7м2		
C1	ГОСТ 8478 <b>-</b> 81	C <u>5Bp1-100</u> 1040 5Bp1-100	9,54 м2	3,30	31,48 кг
ИМ-1	Серия 3.400.2-14.93	Изделие закладн. М5-2	16	2,13	34,08кг
		Бетон класса В15	1,92 м3		
		Щебень фр.40-70мм	1,43 м3		

#### Примечания:

- 1. Все соединения металлоконструкций предусмотрены на сварке. Высоту шва принимать по наименьшей толщине свариваемых элементов, но не менее 4мм;
- 2. Все металлоконструкции огрунтовать ГФ-021 ГОСТ 25129-82 за два раза и окрасить ПФ-115 светло-бежевого цвета:
- 3. Профлист С21 крепить к стойкам из уголка самосверлящими шурупами.

						891 — 2018 — ГП				
Изм	Nºyu.	Лист	№док.	Подпись	Дата	г. Челябинск, Металлургический район				
						Museum and a second bladd (and )	Стадия	Лист	Листов	
Г	ГИП		элеева	re-		Многоквартирный дом №11 (стр.) по Шоссе Металлургов	р	10		
Pas			раб. Гаммель			Площадка для мусорных контейнеров	КБ <sup>СТРОИТЕЛ</sup>			